

## 令和7年度 仕様書

工事名称 川越市みよしの支援センター作業棟その他解体工事

工事場所 川越市宮下町一丁目19番地13

工事の大要  
川越市みよしの支援センター作業棟その他の解体を行うものである。

作業棟 : 鉄骨造 平屋建て 延べ面積 128.9 m<sup>2</sup>  
車庫 : 鉄骨造 平屋建て 延べ面積 58.9 m<sup>2</sup>  
渡り廊下 : 鉄骨造 平屋建て 延べ面積 24.0 m<sup>2</sup>

建築工事 一式

・本工事は、「週休2日制適用工事（現場閉所型）」の対象工事である。

工事費内訳

1

工事種別内訳

2

## 建築工事 科目別内訳

3

## 建築工事 科目別内訳

4

## 建築工事 科目別内訳

5

## 建築工事 科目別内訳

6

電気設備工事 科目別内訳

7

電気設備工事 科目別内訳

8

## 機械設備工事 科目別内訳

9

〔〔週休2日制適用工事（現場閉所型）に係る特記仕様書〕〕

本工事は「週休2日制適用工事（現場閉所型）」の対象工事である。

本工事は、月単位の週休2日を採用している。週休2日が守れなかった場合は減額変更となります。

実施は、川越市週休2日制適用工事要領（建築工事）（令和6年11月1日施行）によるものとする。

同要領は、川越市総務部技術管理課ホームページで確認のこと。

技術管理課ホームページで確認のこと。

川越市総務部技術管理課ホームページ

<https://www.city.kawagoe.saitama.jp/sangyo/nyusatsu/1011724/1011747.html>

川越市

# 工事に伴う環境調査等仕様書

本業務においては、以下の環境調査等仕様書のうち「事前調査」に係る内容について適用するものとする。

## 第1章 総 則

(目的)

**第1条** この仕様書は、「公共事業に係る工事の施行に起因する地盤変動により生じた建物等の損害等に係る事務処理要領」（昭和61年4月1日建設事務次官通知）（以下「事務処理要領」という）第2条（事前調査等）第5号建物等の配置及び現況、第4条（損害等が生じた建物等の調査）の調査に係る業務（以下「環境調査等」という。）を行う場合の内容その他必要とする事項を定めるものとし、もって業務の適正な執行を確保するものとする。

**2** 環境調査等の業務の実施上、この仕様書記載の内容により難いとき又は特に指示しておく事項があるときは、この仕様書とは別に、特記仕様書を定めることができるものとし、適用にあたっては特記仕様書を優先するものとする。

(用語の定義)

**第2条** 用語の定義は、次の各号に定めるとおりとする。

- 一 「調査区域」とは、環境調査等を行う区域として別途図面等で指示する範囲をいう。
- 二 「監督員」とは、川越市建設工事標準請負契約約款（以下「約款」という。）第9条に定める者をいう。
- 三 「現場責任者」とは、環境調査等の業務に関し7年以上の実務経験を有する者、又はこの環境調査等の業務に関する補償業務管理士（社団法人日本補償コンサルタント協会の補償業務管理士研修及び検定試験実施規程第14条に基づく補償業務管理士登録台帳に登録されている者をいう。）等、発注者がこれらの者と同等の知識及び能力を有するものと認めた者をいう。
- 四 「権利者」とは、土地又は建物等の所有者及び所有権以外の権利を有する者をいう。
- 五 「指示」とは、発注者側の発議により監督員が受注者に対し、監督員の所掌業務に関する方針、基準及び計画等を示して実施させることをいい、原則として、書面により行うものとする。
- 六 「協議」とは、監督員と受注者とが相互の立場で環境調査等の内容又は取り扱い等について合議することをいう。
- 七 「報告」とは、受注者が環境調査等に係る権利者又は関係者等の情報及び業務の進捗状況等を、必要に応じて、監督員に報告することをいう。
- 八 「調査」とは、建物等の現状等を把握させるための現地踏査、立入調査又は管轄登記所（調査区域内の土地を管轄する法務局及び地方法務局（支局、出張所を含む。）等での調査をいう。
- 九 「調査書等の作成」とは、外業調査結果を基に行う各種図面の作成、費用負担額算定のための数量等の算出及び各種調査書の作成をいう。

(基本的処理方針)

**第3条** 受注者は、環境調査等を実施する場合において、この仕様書等に適合したものとなるよう、公正かつ的確に業務を処理しなければならないものとする。

(業務従事者の資格)

**第4条** 受注者は、現場責任者の管理の下に、環境調査等に従事する者（補助者を除く。）として、その業務に十分な知識と能力を有する者を当てなければならない。

## 第2章 環境調査等の実施手続き

(環境調査等の施行の原則)

**第5条** 受注者は、仕様書等に準拠し、調査区域内の土地等の権利者及び隣接する土地等の権利者等（以下「関係人」という。）並びに関係ある他の官公署と協調を保ち、監督員の指示を受けて正確かつ誠実に環境調査等を行うとともに、次の各号に定める事項を遵守しなければならない。

- 一 自ら行わなければならない関係官公署への届出等の手続きを迅速に処理しなければならない。
- 二 環境調査等で知り得た権利者側の事情及び成果物の内容を他に漏らしてはならない。本業務が完了した後も同様とする。
- 三 環境調査等が権利者の財産に関するものであり、損害等の有無の立証及び費用負担額算定の基礎となることを理解し、正確かつ良心的に行うことはもとより、権利者に不信の念を抱かせる言動を慎まなければならない。
- 四 権利者からの要望、陳情等があった場合には、十分その意向を把握したうえで、速やかに監督員に報告し、指示を受けなければならない。

(提出書類)

**第6条** 受注者は、業務従事者名簿等、監督員の指示する書類を、監督員の指定する期日までに提出しなければならない。

- 2 受注者は、環境調査等が完了したときは、速やかに関係図書を点検整備し、必要な書類を整えて、監督員に提出しなければならない。

(現地踏査)

**第7条** 受注者は、環境調査等の着手に先立ち調査区域の現地踏査を行い、地域の状況、土地及び建物等の概況を把握するものとする。

(監督員の指示等)

**第8条** 受注者は、環境調査等の実施に先立ち、現場責任者を立ち会わせたうえ監督員から業務の実施について必要な指示を受けるものとする。

- 2 受注者は、環境調査等の実施にあたりこの仕様書、特記仕様書又は監督員の指示について疑義が生じたときは、監督員と協議するものとする。

(協議、報告及び指示)

**第9条** 受注者は、当該業務において監督員に対して行う協議及び報告は、書面により行うものとする。

**第10条** 受注者は、環境調査等を着手するに当たっては、この仕様書及び特記仕様書並びに現地踏査の結果等を基に作業計画を策定するものとする。

- 2 受注者は、前項の作業計画が確実に実施できる執行体制を整備するものとする。

## 第11条 削除

(立ち入り及び立ち会い)

**第12条** 受注者は、環境調査等のために権利者の占有する土地、建物等に立ち入ろうとする場合は、あらかじめ、当該土地、建物等の権利者の同意を得なければならない。

- 2 受注者は、前項に規定する同意が得られたものにあっては立ち入りの日及び時間を、あらかじめ、監督員に報告するものとし、同意が得られないものにあってはその理由を付して、速やかに監督員に報告し、その指示を受けるものとする。
- 3 受注者は、環境調査等を行うため建物等の立入り調査を行う場合には、権利者の立会いを得なければならない。ただし、立会いを得ることができないときは、権利者の了解を得ることをもって足りるものとする。

(身分証明書の携帯)

**第13条** 受注者は、発注者から交付された身分証明書を環境調査等に従事する者に常時携帯させるものとする。

- 2 環境調査等に従事する者は、関係人から請求があったときは、身分証明書を提示しなければならない。
- 3 受注者は、環境調査等が完了したときは、速やかに、身分証明書を発注者に返納しなければならない。

**第14条** 削除

(監督員への進捗状況の報告)

**第15条** 受注者は、環境調査等の進捗状況について報告を求められたときは、これに応じなければならぬ。

- 2 受注者は、前項の進捗状況の報告に現場責任者を立ち会わせるものとする。

(成果物の一部提出等)

**第16条** 受注者は、環境調査等の実施期間中であっても、監督員が成果物の一部の提出を求めたときは、これに応ずるものとする。

- 2 受注者は、前項で提出した成果物について監督員が確認を行うときは、現場責任者を立ち会わせるものとする。

(検査)

**第17条** 受注者は、検査のために必要な資料の提出その他の処置について、監督員からの指示に速やかに従うものとする。

### 第3章 環境調査

#### 第1節 調査

(調査)

**第18条** 調査は、事務処理要領第2条第5号の建物等の配置及び現況の調査（以下「事前調査」という。）と同第4条の損害等が生じた建物等の調査（以下「事後調査」という。）に区分して行うものとする。

(事前調査における一般事項)

**第19条** 受注者は、事前調査の実施にあたっては、調査区域内に存する建物等につき、建物の所有者ごとに次の各号の調査を行うものとする。

一 建物の敷地ごとに建物等（主たる工作物）の敷地内の位置関係

二 建物ごとに実測による間取り平面及び立面

この場合の計測の単位は、埼玉県の定める物件調査等仕様書第2編第1章「建物等の数量等の処理」を準用するものとする。

三 建物等の所在及び地番並びに所有者の氏名及び住所

現地調査において所有者の氏名及び住所が確認できないときは、必要に応じて登記事項証明書の交付等の方法により調査を行う。

#### 四 その他調査書の作成に必要な事項

(事前調査における損傷調査)

**第20条** 受注者は、前条の一般的事項の調査が完了したときは、当該建物等の既存の損傷箇所の調査を行うものとし、当該調査は、原則として、次の部位別に行うものとする。

- 一 基 础
- 二 軸 部
- 三 開口部
- 四 床
- 五 天 井
- 六 内 壁
- 七 外 壁
- 八 屋 根
- 九 水回り
- 十 外 構

2 建物の全体又は一部に傾斜又は沈下が発生しているときは、次の調査を行うものとする。

- 一 傾斜又は沈下の状況を把握するため、原則として、当該建物の四方向を水準測量又は傾斜計等で計測する。この場合において、事後調査の基準点とするため、沈下等のおそれのない堅固な物件を定め併せて計測を行う。
- 二 コンクリート布基礎等に亀裂等が生じているときは、建物の外周について、発生箇所及び状況（最大幅、長さ）を計測する。
- 三 基礎のモルタル塗り部分に剥離又は浮き上りが生じているときは、発生箇所及び状況（大きさ）を計測する。
- 四 計測の単位は、幅についてはミリメートル、長さについてはセンチメートルとする。

3 軸部（柱及び敷居）に傾斜が発生しているときは、次の調査を行うものとする。

- 一 原則として、当該建物の工事箇所に最も接近する壁面の両端の柱及び建物中央部の柱を全体で3箇所程度を計測する。
- 二 柱の傾斜の計測位置は、直交する二方向の床（敷居）から1メートルの高さの点とする。
- 三 敷居の傾斜の計測位置は、柱から1メートル離れた点とする。
- 四 計測の単位は、ミリメートルとする。

4 開口部（建具等）に建付不良が発生しているときは、次の調査を行うものとする。

- 一 原則として、当該建物で建付不良となっている数量調査を行った後、主たる居室から一室につき1箇所程度とし、全体で5箇所程度を計測する。
- 二 測定箇所は、柱又は窓枠と建付との隙間との最大値の点とする。
- 三 建具の開閉が滑らかに行えないもの、又は開閉不能及び施錠不良が生じているものは、その程度と数量を調査する。
- 四 計測の単位は、ミリメートルとする。

5 床に傾斜等が発生しているときは、次の調査を行うものとする。

- 一 えん甲板張り等の居室（畳敷の居室を除く。）について、気泡水準器で直交する二方向の傾斜を計測する。

- 二 床仕上げ材に亀裂及び縁切れ又は剥離、破損が生じているときは、それらの箇所及び状況（最大幅長さ又は大きさ）を計測する。
- 三 束又は大引、根太等床材に緩みが生じているときは、その程度を調査する。
- 四 計測の単位は、幅についてはミリメートル、長さ及び大きさについてはセンチメートルとする。
- 6 天井に亀裂、縁切れ雨漏等のシミ等が発生しているときの調査は、内壁の調査に準じて行うものとする。
- 7 内壁にちり切れ（柱及び内法材と壁との分離）が発生しているときは、次の調査を行うものとする。
- 一 居室ごとに発生個所数の調査を行った後、主たる居室のうちから一室につき1箇所、全体で6箇所程度を計測する。
  - 二 計測の単位は、幅についてはミリメートルとする。
- 8 内壁に亀裂が発生しているときは、次の調査を行うものとする。
- 一 原則として、すべての亀裂の計測をする。
  - 二 計測の単位は、幅についてはミリメートル、長さについてはセンチメートルとする。
  - 三 亀裂が一壁面に多数発生している場合にはその状態をスケッチするとともに、壁面に雨滴等のシミが生じているときは、その形状、大きさの調査をする。
- 9 外壁に亀裂等が発生しているときは、次の調査を行うものとする。
- 一 四方向の立面に生じている亀裂等の数量、形状等をスケッチするとともに、一方向の最大の亀裂から2箇所程度を計測する。
  - 二 計測の単位は、幅についてはミリメートルとし、長さについてはセンチメートルとする。
- 10 屋根（庇、雨樋を含む。）に亀裂又は破損等が発生しているときは、当該建物の屋根伏図を作成し、次の調査を行うものとする。
- 一 仕上げ材ごとに、その損傷の程度を計測する。
  - 二 計測の単位は、原則として、センチメートルとする。ただし、亀裂等の幅についてはミリメートルとする。
- 11 水廻り（浴槽、台所、洗面所等）に亀裂、破損、漏水等が発生しているときは、次の調査を行うものとする。
- 一 浴槽、台所、洗面所等の床、腰、壁面のタイル張りに亀裂、剥離、目地切れ等が生じているときはすべての損傷を第8項に準じて行う。
  - 二 給水、排水等の配管に緩み、漏水等が生じているときは、その状況等を調査する。
- 12 外構（テラス、コンクリート三和土、ベランダ、犬走り、池、浄化槽、門柱、塀、擁壁等の屋外工作物）に損傷が発生しているときは、前11項に準じて、その状況等の調査を行うものとする。この場合において、必要に応じ、当該工作物の平面図、立面図等を作成し、損傷箇所、状況等を記載する。  
(写真撮影)
- 第21条** 前条に掲げる建物等の各部位の調査に当たっては、計測箇所を次の各号により写真撮影するものとする。この場合において、写真撮影が困難な箇所又はスケッチによることが適当と認められる箇所について、スケッチによることができるものとする。
- 一 カラーフィルム又はデジタルカメラ対応改ざん防止メディアを使用する。
  - 二 撮影対象箇所を指示棒等により指示し、次の事項を明示した黒板等と同時に撮影する。
    - (1) 調査番号、建物番号及び建物所有者の氏名
    - (2) 損傷名及び損傷の程度（計測）

(3) 撮影年月日、撮影番号及び撮影対象箇所

(事後調査における損傷調査)

**第22条** 受注者は、事前調査を行った損傷箇所等の変化及び工事によって新たに発生した損傷について、その状態及び程度を前3条の定めるところにより調査を行うものとする。

2 事前調査の調査対象外であって、事後調査の対象となったものについては、第19条事前調査における一般的事項に準じた調査を行ったうえで損傷箇所の調査を行うものとする。

## 第2節 調査書等の作成

(事前調査書等の作成)

**第23条** 受注者は、事前調査を行ったときは、次の各号の事前調査書及び図面を作成するものとする。

- 一 調査区域位置図
- 二 調査区域平面図
- 三 建物等調査一覧表
- 四 建物等調査図等
- 五 損傷調査書
- 六 写真集

(事前調査書及び図面)

**第24条** 受注者は、前条の事前調査書及び図面を次の各号により作成するものとする。

- 一 調査区域位置図は、工事の工区単位ごとに作成するものとし、調査区域と工事箇所を併せて表示する。この場合の縮尺は、5,000分の1又は10,000分の1程度とする。
- 二 調査区域平面図は、調査区域内の配置を示す平面図で工事の工区単位又は調査単位ごとに次により作成する。
  - (1) 調査を実施した建物については、建物等調査一覧表で付した調査番号及び建物番号を記載し、建物の構造別に色分けし、建物の外枠（外壁）を着色する。この場合の構造別色分けは、木造を赤色、非木造を緑色とする。
  - (2) 縮尺は、500分の1又は1,000分の1程度とする。
- 三 建物等調査一覧表は、工事の工区単位又は調査単位ごとに調査を実施した建物等について調査番号、建物番号（同一所有者が2棟以上の建物等を所有している場合）の順に建物等の所在及び地番、所有者並びに建物等の概要等必要な事項を記入する。
- 四 建物等調査図（平面図・立面図等）は、第19条及び第20条の事前調査の結果を基に建物等ごとに次により作成するものとする。
  - (1) 建物平面図は、縮尺100分の1で作成し、写真撮影を行った位置を表示するとともに建物延べ面積、各階別面積及びこれらの計算式を記入する。
  - (2) 建物立面図は、縮尺100分の1により、原則として、四面（東西南北）作成し、外壁の亀裂等の損傷位置を記入する。
  - (3) その他調査図（基礎伏図、屋根伏図及び展開図）は、発生している損傷を表示する必要がある場合に作成し、縮尺は100分の1又は10分の1程度とする。この場合において写真撮影が困難であり、又は詳細（スケッチ）図を作成することが適当であると認めたものについては、スケッチによる調査図を作成する。

(4) 工作物の調査図は、損傷の状況及び程度により建物に準じて作成する。

五 損傷調査書は、第19条及び第20条の事前調査の結果に基づき、建物ごとに建物等の所有者名、建物の概要、名称（室名）、損傷の状況を記載して作成し、損傷の状況については、事前調査欄に損傷名（亀裂、沈下、傾斜等）及び程度（幅、長さ及び箇所数）を記載する。

六 写真は、撮影したものをカラーサービス判で焼付し、必要な事項の記載を行ったうえでファイルする。

（事後調査書等の作成）

**第25条** 受注者は、事後調査を行ったときは、事前調査書及び図面を基に建物等の概要、損傷箇所の変化及び工事によって新たに発生した損傷について、第23条の各号の調査書及び図面を作成するものとする。

（調査業務の完了）

**第26条** 受注者は、調査した結果に基づいて、次の各号に掲げる資料等を綴り込み、成果物として、監督員に提出し、確認を受けるものとする。

一 調査区域位置図

二 調査区域平面図

三 建物等調査一覧表

四 建物等調査図

五 損傷調査書

六 写真集

七 その他必要と認められるもの

2 成果物は、種類別に編集し、表紙に年度、工事名、箇所（地区）名、業務の名称及び受注者名等を記載するとともに目次を付したうえ、容易に取り外しが可能な方法により編綴するものとする。

この場合において、当該業務の実施に当たり使用した野帳等の原簿を提出するものとする。

## 1 工事場所：川越市宮下町一丁目19番地13

## 2 調査概要


本調査は、『川越市みよしの支援センター作業棟その他解体工事』に伴い、工事場所付近の建物等について事前調査を行うものである。

対象建物：5棟（調査建物一覧による）

## 3 調査建物

### 調査建物一覧

家屋記号	調査対象地番	用 途	構 造	階 数	延床面積
A	宮下町一丁目13番8	戸建住宅	木造	2階建て	約 220 m <sup>2</sup>
B	宮下町一丁目13番9	戸建住宅	木造	2階建て	約 120 m <sup>2</sup>
C	郭町二丁目11番28	戸建住宅	木造	平屋建て	約 90 m <sup>2</sup>
D	郭町二丁目11番28	戸建住宅	木造	2階建て	約 260 m <sup>2</sup>
E	郭町二丁目11番12	戸建住宅	木造	3階建て	約 320 m <sup>2</sup>

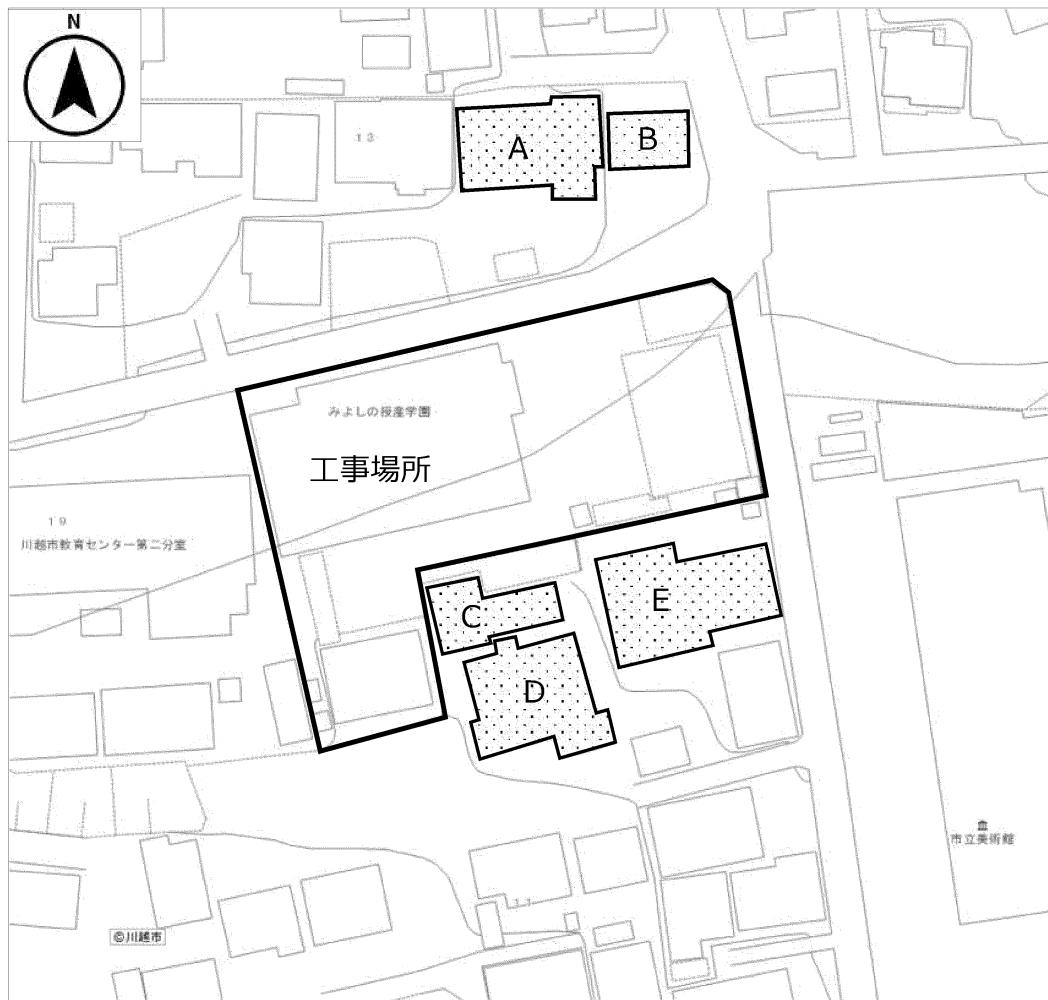

#### 4 調査項目

調査項目は、原則として次の項目とする。調査の際には、その損傷の有無に関わらず写真の撮影をすること。また、調査は、「用地事務要領実務便覧 基準要領編 平成30年3月 埼玉県国土整備部用地課」に沿い実施すること。

- (1) 建物等の全景
- (2) 外壁の亀裂、浮き、はらみ等
- (3) 内壁の亀裂、隙間、浮き、はがれ、漏水跡等
- (4) タイル張り部分の亀裂、破損等
- (5) 内壁と柱、廻縁などとの隙間
- (6) 柱、床などの傾斜
- (7) 建具の建付け状況
- (8) たたき、基礎などの亀裂、破損等
- (9) 建物の沈下、傾倒
- (10) 天井の亀裂、漏水跡等
- (11) 外壁・工作物（塀、門柱、門扉、カーポート等）の沈下、傾斜、損傷
- (12) その他必要なもの

#### 5 調査報告書

調査記録に基づき図表及び写真等の作成、整理を行う。

報告書の大きさは、原則としてA4版とする。

#### 6 成果物

- ・ 調査報告書 2部
- ・ 調査報告書電子データ（CD-R等） 1枚

#### 7 その他

※ 建物等の事前調査については、原則として解体工事着工までに終わらせること。

川越市みよしの支援センター作業棟その他解体工事			
特記仕様書			
I 工事概要			
1. 工事場所	川越市宮下町一丁目19番地13 用途地域：第1種住居地域		
2. 敷地面積	2,211.435m <sup>2</sup>		
3. 工事種目 (建物概要)	柱名稱・構造・階数 建築面積 作業棟・鉄骨造・平屋建て 128.9m <sup>2</sup> 車庫・鉄骨造・平屋建て 58.9m <sup>2</sup> 通り廊下・鉄骨造・平屋建て 24.0m <sup>2</sup> 合計 211.8m <sup>2</sup>		
4. 工事範囲	図示		
5. 工期	契約工期 契約締結日から令和8年1月27日まで 主任技術者又は監理技術者の専任を要しない期間 現場施工に着手するまで 現場代理人の現場への常駐を要しない期間 現場施工に着手するまで 現場施工期間 令和7年9月1日以降(引越し完了後) ただし、仮設工事等は施設との協議による。		
II 解体工事仕様	(1)質問回答書、本特記仕様書及び図面に記載されていない事項は、すべて埼玉県建築工事特別共通仕様書、国土交通省大臣官房実行部課監修「建築物解体工事共通仕様書(令和7年版)」により、これら共通仕様書に記載されていない事項は、国土交通省大臣官房実行部課監修「公共建築工事標準仕様書(令和7年版)」及び「公共建築改修工事標準仕様書(令和7年版)」による。 なお、新たな版が出版され、当該基準によりがたい場合は、監督員と協議し、適用する基準等を決定する。  (2)本特記仕様書の表記 1)項目は、番号に付いたものを適用する。 2)特記事項は、印のついたものを適用する。 ◎印の付かない場合は、※印のついたものを適用する。 ◎印と※印の付いた場合は、共に適用する。 ◎印と※印の付いた場合は、◎印を適用する。 3)特記事項に記載の「」内の表示記号は、「埼玉県建築工事特別共通仕様書」の当該項目を示す。 4)特記事項に記載の「」内の表示記号は、「建築物解体工事共通仕様書」の当該項目を示す。 5)特記事項に記載の「」内の表示記号は、「公共建築改修工事標準仕様書」の当該項目を示す。 6)特記事項に記載の「」内の表示記号は、「公共建築工事標準仕様書」の当該項目を示す。 7)注は標準仕様書記載事項で、注意すべきものを示す。		
章	項目	特記事項	
1 一般共通事項	(1)適用基準等 建設工事公衆災害防止対策要綱(建築工事編) 埼玉県建築工事に伴う災害、公害及び事故防止対策要領 建設副産物の引き受け(埼玉県建設副産物対策協議会) 建設副産物適正処理推進要綱 建設工事に伴う騒音振動対策技術指針 埼玉県建築工事実務要領 地盤変動影響調査検定要領  (2)届出書類その他の届出手続き等 解体工事の通知書の提出等 ※建設工事に係る資材の再資源化等に関する法律(以下、「建設リサイクル法」という。)第1条の規定による通知書を作成し、監督員に提出すること。 ※上記通知書の事項(変更がある場合は、変更後の内容)について、下請業者に周知徹底すること。 再資源化等完了の報告と記録 ※施設物の再資源化等が完了したときは、建設リサイクル法第18条第1項の規定により、監督員に書面で報告するとともに、再資源化等の実施状況に關して記録を作成し、保存すること。 その他の届出手続き等 ※その他、関係官署その他の関係機関への必要な届出手続等を遅延なく行う。 ※既存建築物を解体する一ヶ月前までに「県指定実証状況変更等許可申請書」を埼玉県教育委員会へあて申請すること。(申請窓口：川越市文化財保護課)  (3)条件明示事項 保険の種類 ※法定外の労災保険(工事に從事する者全ての下請負人を含む)の業務上の負傷等を対象とするもの) ※建設工事保険等(工事目的及び工事材料等を対象とするもの) 保険の期間 ※工事完成日以後14日を含む期間 ○行う(請負代金額500万円以上、10日以内に登録) 埼玉県電子納品運用ガイドラインの適用 ・対象(建築・設備工事電子納品写真作成要領による。CD-R又はDVD-Rを1部提出) ◎対象外 ※工事負責は、施工・施工中の各工程毎に重要な箇所、施工後では確認困難となる箇所、完成後の状況を必要事項を記入した黒板、スケール等をあてて撮影のこと。 写真はカラーバークス版程度とし、A4版のアリバム等に整理し、1部提出のこと。 注電子データを用いた検査に必要な機器は、検査員の意向を勘案し監督員と協議し準備する。  (6)施工管理 ※現場代理人は現場に常駐し、現場の運営、取締りを行う。 ※専任された「建設業者」に基づく主任技術者、又は選任された建設リサイクル法に基づく技術管理者は、現場に常駐し、技術管理にあたる。  (7)電気保安技術者 (8)施工条件 適用する 施工時間 ※週休2日制適用工事 ○本工事は、「週休2日制適用工事(現場閉室型)」の対象工事である。 実施は、川越市週休2日制適用工事要領(建築工事)(令和6年11月1日施行)によるものとする。市役所は、川越市総務部技術管理課ホームページで確認のこと。 ○本工事は、川越市ワントレースポンス制度対象工事である。 ○引越し後は、全館無人となる。 下記以外は監督員と協議する。 ・建設木材搬置場 ・建設機械 建設機械 ※建設機械は、原則として、排出ガス対策型、低騒音型、低振動型を使用する。 (9)環境保全等		
2 特別管理産業廃棄物の処理	10引き渡しを要するもの 引き渡しを要するもの 名 称 仕様等 備 考 11近隣に対する周知 ・工事に先立ち、監督員と打ち合わせの上、住民及び関係自治会等に対して工事説明会を開催すること。 ○工事に先立ち、「工事のお知らせ」等を配布し、周知すること。 12施工数量調査 調査範囲及び調査方法 ※図示による( ) 13技能士 適用する( )とび作業( ) 14完成図等 完成図(電子化媒体) ※CD-R又はDVD-R、1部 (埼玉県建築工事面積情報電子化媒体作成要領による) CADデータの形式 ※SXF(isf)・DXF verについては監督員と協議する。 15工事書類(写真) 電子納品 本工事は、「川越市工事書類(写真)電子納品運用取扱基準」の対象工事である。 実施の可否について、工事着手前に監督員と協議すること。 取扱基準は、川越市総務課技術管理課ホームページで確認すること。 16施設CADデータの更新 行う 17現場管理 工事施工にあたっては、契約期間中に以下の業務委託を予定しているため、綿密な協議を実施し、工程に支障なきよう施工すること。 委託名称 委託時期 川越市みよしの支援センター改修等工事設計業務委託 令和7年7月～令和8年2月 川越市みよしの支援地質調査業務委託 令和7年10月～令和8年2月 18施工計画書の提出 工事着手前に施工計画書を作成し、「分別解体等の計画等」を添付して監督員の承認を受けること。 19建築物除却届の提出 工事着手に先立ち、建築基準法第15条第1項の規定による「建築物除却届」を作成し、監督員に提出すること。 20再資源化等 「建設リサイクル法」、「彩の国建設リサイクル実施指針」、建設施設物の再資源化等を推進すること。 21再資源化等完了の報告と記録 廃棄物の再資源化等が完了したときは、建設リサイクル法第18条第1項の規定により、監督員に書面で報告するとともに、再資源化等の実施状況に關して記録を作成し保存すること。なお、塩ビライニング管は継ぎ手リサイクル依頼伝票を、塗装管は購入證明書を提出すること。 22廃棄物の処理 ※廃棄物の処理及び清掃に関する法律(廃棄物処理法)を遵守し、マニフェストシステムにより適正に処理すること。 ※過積載等の違法運行の防止を図るとともに、道路交通法遵守を下請業者に徹底すること。 23環境・安全対策 ※工事着手前に付近の状況を調査し、環境保全ならびに安全対策に配慮し、工事を行うこと。 ※工事の施工にあたり、騒音、振動、ほこりの発生、土壤汚染、排水汚染などがないよう、万全の対策を講じること。 ※工事施工中、近隣(近隣住民・通行人・工作物・植栽・道路・建築物等)に損害を与えた場合には、受注者の責任において、損害の補償又は現状に復旧するものとする。 24振動、騒音測定 ※行う・振動測定のみ行う 工事施工中、監督員の指定した場所に常設して行う。 工事の内容や状況に応じて測定を実行。 工事着手に付近の監督員と協議の上決定すること。 近隣住民への表示※大型表示板で測定期間中表示・行わない 25隣接建物等調査 ※専門業者による周辺家屋の事前調査を行う。調査に当たっては当該関係者の立ち合いを求めると共に、調査した内容については当該関係者の承認を受けること。 ※損壊箇所の削除、写真撮影、スクープ、調査図等の作成を行い資料を2部提出すること。 ※受注者の過失により近隣等に損害が生じた場合は受注者の責任に置いて現状復旧すること。 ※調査対象 解体工事前 5件 解体工事後 5件(別途発注) 調査方法については、「周辺建築物等調査」による。 26施工に注意を要する区域等 本工事場所は以下の区域等に指定等されているため、施工計画の作成及び施工に当たっては関係法令等の遵守に十分注意すること。 ・周知の埋立貯留場(土砂貯留場)・史跡名勝天然記念物(埼玉県指定史跡川越城跡) 27関係法令等の遵守 受注者は工事に伴う道路占用許可、環境(騒音、振動、ほこり等)対策に係る申請等関係法令に照らし、必要と思われる手続を行い、工事を遅延なく完了させること。 28標識の提示 建設業法第40条及び建設リサイクル法第33条に規定する標識を掲示すること。(1.1.12) 公共工事現場への看板表示実施要領(H16.9技管)により、請負金額等を表示する。 29既存樹木の保存 監督員の指示を受けた既存樹木等について、保護を行ふ。 県内業者の活用 ※各種下請業者については、優先的に県内業者を選定すること。 ※下請業者に建設工事業者を選定する場合は、所定の建設業許可又は埼玉県知事による解体工事業者登録している者を選定すること。 受注者は、建設廃棄物の再資源化等を適切に行うよう下請業者を指導すること。 他の同時期の工事(委託)と連携や協調を取ること。 工事に伴い必要な諸官署への手続・届出・申請は本工事に含む。 なお、建設リサイクル法に係る通知書は、「廃棄物発生見込量」の算出のみを対象とする。 30下請業者の選定 31下請業者の指導 32その他	10引き渡しを要するもの 引き渡しを要するもの 名 称 仕様等 備 考 11近隣に対する周知 ・工事に先立ち、監督員と打ち合わせの上、住民及び関係自治会等に対して工事説明会を開催すること。 ○工事に先立ち、「工事のお知らせ」等を配布し、周知すること。 12施工数量調査 調査範囲及び調査方法 ※図示による( ) 13技能士 適用する( )とび作業( ) 14完成図等 完成図(電子化媒体) ※CD-R又はDVD-R、1部 (埼玉県建築工事面積情報電子化媒体作成要領による) CADデータの形式 ※SXF(isf)・DXF verについては監督員と協議する。 15監督員事務所等 ・設置する( )規格・既存建物内の一部を使用する( ) ・既存建物内の新設( ) 備品(名分相当) ・机・椅子・書棚・黒板・掛時計・寒暖計・長靴・雨合羽 ・保護帽・懐中電灯・塗装制止用器具・軍手・衣類ロッカー ・冷蔵庫機器・消火器・湯沸器・容器・掃除用具・電話機 ・FAX・電子メール通信機器・スキヤー・プリンタ 16仮設物 仮設物の位置・仕様・車両の進入方法等、施設内の車両の通行路について、施工前に必ず監督員、施設管理者と協議すること。 17山留めの撤去 山留めの位置・あり( )※なし 鋼矢板等の抜き跡の処理※図示 18工事用水 構内既存の施設※利用できない ○利用できる(※有償・無償) 19工事用電力 構内既存の施設※利用できない ○利用できる(※有償・無償) 20火災責任者 火災防護に配慮し、火災責任者を配すること。 21交通誘導員 ○必要に応じ搬出入路付近交通誘導員を配置する。 配置箇所※監督員の指示による ・図示による 22快適トイレ 仕様※図示 23その他 ・仮便所等は現場の状況に合わせて適宜計画すること。 ・ゲート等の位置は監督員と協議のうえ、必要に応じて適切な位置に移動すること。 ・仮設物の位置・仕様・車両の通行路と進入方法等について、施工前に必ず監督員と協議すること。 ・近隣や施設の行事予定を把握し、工事車両の入場計画を立てること。 ・仮設物の外部足場設置等に伴い支撑となる既存樹木の剪定及び発生材の処分等は、本工事に含むものとする。	5 監督員事務所等 5 監督員事務所等 6 仮設物 7 山留めの撤去 8 工事用水 9 工事用電力 10 火災責任者 11 交通誘導員 12 快適トイレ 13 その他 14 仮設物 15 山留めの撤去 16 工事用水 17 工事用電力 18 火災責任者 19 交通誘導員 20 快適トイレ 21 その他 22 仮設物 23 山留めの撤去 24 工事用水 25 工事用電力 26 火災責任者 27 交通誘導員 28 快適トイレ 29 その他 30 仮設物 31 山留めの撤去 32 工事用水 33 工事用電力 34 火災責任者 35 交通誘導員 36 快適トイレ 37 その他 38 仮設物 39 山留めの撤去 40 工事用水 41 工事用電力 42 火災責任者 43 交通誘導員 44 快適トイレ 45 その他 46 仮設物 47 山留めの撤去 48 工事用水 49 工事用電力 50 火災責任者 51 交通誘導員 52 快適トイレ 53 その他 54 仮設物 55 山留めの撤去 56 工事用水 57 工事用電力 58 火災責任者 59 交通誘導員 60 快適トイレ 61 その他 62 仮設物 63 山留めの撤去 64 工事用水 65 工事用電力 66 火災責任者 67 交通誘導員 68 快適トイレ 69 その他 70 仮設物 71 山留めの撤去 72 工事用水 73 工事用電力 74 火災責任者 75 交通誘導員 76 快適トイレ 77 その他 78 仮設物 79 山留めの撤去 80 工事用水 81 工事用電力 82 火災責任者 83 交通誘導員 84 快適トイレ 85 その他 86 仮設物 87 山留めの撤去 88 工事用水 89 工事用電力 90 火災責任者 91 交通誘導員 92 快適トイレ 93 その他 94 仮設物 95 山留めの撤去 96 工事用水 97 工事用電力 98 火災責任者 99 交通誘導員 100 快適トイレ 101 その他 102 仮設物 103 山留めの撤去 104 工事用水 105 工事用電力 106 火災責任者 107 交通誘導員 108 快適トイレ 109 その他 110 仮設物 111 山留めの撤去 112 工事用水 113 工事用電力 114 火災責任者 115 交通誘導員 116 快適トイレ 117 その他 118 仮設物 119 山留めの撤去 120 工事用水 121 工事用電力 122 火災責任者 123 交通誘導員 124 快適トイレ 125 その他 126 仮設物 127 山留めの撤去 128 工事用水 129 工事用電力 130 火災責任者 131 交通誘導員 132 快適トイレ 133 その他 134 仮設物 135 山留めの撤去 136 工事用水 137 工事用電力 138 火災責任者 139 交通誘導員 140 快適トイレ 141 その他 142 仮設物 143 山留めの撤去 144 工事用水 145 工事用電力 146 火災責任者 147 交通誘導員 148 快適トイレ 149 その他 150 仮設物 151 山留めの撤去 152 工事用水 153 工事用電力 154 火災責任者 155 交通誘導員 156 快適トイレ 157 その他 158 仮設物 159 山留めの撤去 160 工事用水 161 工事用電力 162 火災責任者 163 交通誘導員 164 快適トイレ 165 その他 166 仮設物 167 山留めの撤去 168 工事用水 169 工事用電力 170 火災責任者 171 交通誘導員 172 快適トイレ 173 その他 174 仮設物 175 山留めの撤去 176 工事用水 177 工事用電力 178 火災責任者 179 交通誘導員 180 快適トイレ 181 その他 182 仮設物 183 山留めの撤去 184 工事用水 185 工事用電力 186 火災責任者 187 交通誘導員 188 快適トイレ 189 その他 190 仮設物 191 山留めの撤去 192 工事用水 193 工事用電力 194 火災責任者 195 交通誘導員 196 快適トイレ 197 その他 198 仮設物 199 山留めの撤去 200 工事用水 201 工事用電力 202 火災責任者 203 交通誘導員 204 快適トイレ 205 その他 206 仮設物 207 山留めの撤去 208 工事用水 209 工事用電力 210 火災責任者 211 交通誘導員 212 快適トイレ 213 その他 214 仮設物 215 山留めの撤去 216 工事用水 217 工事用電力 218 火災責任者 219 交通誘導員 220 快適トイレ 221 その他 222 仮設物 223 山留めの撤去 224 工事用水 225 工事用電力 226 火災責任者 227 交通誘導員 228 快適トイレ 229 その他 230 仮設物 231 山留めの撤去 232 工事用水 233 工事用電力 234 火災責任者 235 交通誘導員 236 快適トイレ 237 その他 238 仮設物 239 山留めの撤去 240 工事用水 241 工事用電力 242 火災責任者 243 交通誘導員 244 快適トイレ 245 その他 246 仮設物 247 山留めの撤去 248 工事用水 249 工事用電力 250 火災責任者 251 交通誘導員 252 快適トイレ 253 その他 254 仮設物 255 山留めの撤去 256 工事用水 257 工事用電力 258 火災責任者 259 交通誘導員 260 快適トイレ 261 その他 262 仮設物 263 山留めの撤去 264 工事用水 265 工事用電力 266 火災責任者 267 交通誘導員 268 快適トイレ 269 その他 270 仮設物 271 山留めの撤去 272 工事用水 273 工事用電力 274 火災責任者 275 交通誘導員 276 快適トイレ 277 その他 278 仮設物 279 山留めの撤去 280 工事用水 281 工事用電力 282 火災責任者 283 交通誘導員 2

3 特別管理産業廃棄物の処理	特別管理産業廃棄物の種類	<5.4.1>		8 リフラクター セラミックファイバーの処理 ⑨その他	除去対象物 除去対象範囲 除去方法 処分	除去対象物 除去対象範囲 除去方法 処分	2 基盤についての調査は、次により行うものとする。 一 建物の全体または一部の傾斜若しくは下述の状況を把握するため、原則として、当該建物基礎の四方向を水準測量で計測する。この場合において、事前調査の基準点とするため、次下のその他の堅固な物体を用いて併せて計測を行う。 二 コンクリート等の堅固な物体を用いて併せて計測を行う。 三 破損のモルタル塗り部に剥離や浮き上がりが生じているときは、発生箇所及び状況(大きさ)を記述する。 四 傾斜の計測位置は、柱から1メートルの高さの点とする。 5 倾斜の計測位置は、柱から1メートルの高さの点とする。 6 倾斜の計測位置は、柱から1メートルの高さの点とする。	
	・PCBを含む機器類	<5.4.1>			・	・		
	・PCB含有シーリング材	<5.4.1>			・	・		
	・PCB含有アクリル	<5.4.1>			・	・		
	・ダイオキシン類	<5.4.1>			・	・		
	4 PCBを含む機器類	<5.4.1>			・	・		
	5 PCB含有シーリング材	<5.4.1>			・	・		
	6 ダイオキシン類	<5.4.1>			・	・		
	7 特殊な建設副産物の処理	<7.1.3>			分析調査を行う特殊な建設副産物の種類	採取する部位・箇所数	備考	
	8 回収及び処分	<7.3.1>			回収及び処を行なう特殊な建設副産物の種類	箇所数	備考	
6 石綿含有建材の除去及び処理	1 石綿含有建材の事前調査	<1.4.1>			・フロン(冷媒)			
	2 石綿含有分析調査	<1.4.1>			・建材用断熱材フロン			
	分析による石綿含有建材の調査	<1.4.1>			・ハロゲン			
	分析対象	<1.4.1>			・イオン化式感知器			
	アモソサイク、クリリヤイル、クロシドライト、アクチノライト、アンソラサイト、レムサイト	<1.4.1>			・六六化成繊維(SF6)ガス			
	分析方法	<1.4.1>			・PFOA(ハカルド&オタツー-1-ヌク酸)			
	サンプル数 1箇所あたり3サンプル	<1.4.1>			・特定化学物質( )			
	吸付材及び保温材等は、※ 1cm53 /箇所	<1.4.1>			・その他の特殊な建設副産物( )			
	成形板は、※ 10cm52 /箇所	<1.4.1>			回収は処分			
	探取箇所・回収	<1.4.1>			・機械設備図による			
7 工事に伴う環境調査等仕様書	1 周辺建築物等調査	<8.1>			(調査) 第1条 建物等の調査は、事前調査と事後調査に区分して行うものとする。 2 事前調査及び事後調査にあたっては、原則として建物等の所有者及び所有権以外の者の所有する「以下「所有者等」という。」の立会いのうえで、地盤変動影響調査報告書で定める様式に署名・押印を求めるものとする。 3 前項の調査は、情報伝達技術その他の先端的な技術を活用して行なうことができるものとする。 (事前調査における一般的な事項) 第2条 事前調査にあたっては、調査区域内に存する建物等につき、建物等の所有者ごとに次の事項について調査を行なうものとする。 一 建物の敷地内に建物等に付随する建物等の名称及び住所 二 建物等ごと実測による間取り平面及び立面 三 建物等の所持及び地盤等に於ける位置関係 四 その他第6号の調査書類によるものとし、当該建物等の既存の損壊箇所の調査を行なうものとし、当該調査は、原則として、次の部位別に行なうものとする。 1.1 水抜き(排水管)、洗面所等に亀裂、破損、漏水等が発生しているときの調査は、次により行うものとする。 一 沿構、台所、洗面所等の床、壁、壁面のタイル張り等に亀裂、剥離、目地切れ等が生じているときの調査は、全ての損傷について第8項に基づいて行なう。 1.2 外構(テラス、コンクリート)及び、ペランダ、大走り、池、浄化槽、門柱、埠頭等の屋外工作物に亀裂が発生しているときの調査は、前1.1項に準じて、その状況等の調査を行なうものとする。			
	2 調査対象範囲	<8.2>			(写真撮影) 第4条 前2条に規定する事項に当たっては、改ざん(修正、書き込み、削除等)の防止措置を講じてうえで撮影するものとする。この場合において、写真撮影が困難な箇所等はスケッチによるものとする。 2 第2条第一般的調査の調査においては、損傷の有無にかかわらず、原則として、次回の調査を撮影するものとする。 二 開口部から内部の調査 三 各部 4 個人情報の保護		対象エリア及び建物リスト等※図示による( )○調査建物案内図※共同住宅の内部調査については、各戸調査を行なう ※「外部」の調査は、足場等を設置せず、地上から自視により行なう。	
	5 その他の調査	<8.3>			5 調査概要		別添、「工事に伴う環境調査等仕様書」によるものとする。	
	6 その他の調査	<8.4>			6 個人情報の保護		この契約による業務を履行するため個人情報を扱う場合は、「個人情報取扱特記事項」を遵守しなければならない。	
	7 その他の調査	<8.5>			7 ①解体工事全般		○基礎解体にあたっては、解体後の新築等次工事の支持地盤を荒らさないよう慎重に施工すること。 ○大型リッカーを使用する場合は、必要な地盤力が得られるよう必要な養生を行うこと。 ○工事中に破損した存置構物、境界標等は必ず現状復旧すること。	
	8 その他の調査	<8.6>			8 その他の調査			
	9 その他の調査	<8.7>			9 その他の調査			
	10 その他の調査	<8.8>			10 その他の調査			
	11 その他の調査	<8.9>			11 その他の調査			
	12 その他の調査	<8.10>			12 その他の調査			
8 石綿含有建材の除去	1 石綿含有建材の除去	<1.4.1>			13 その他の調査			
	2 石綿含有分析調査	<1.4.1>			14 その他の調査			
	3 石綿含有建材の除去	<1.4.1>			15 その他の調査			
	4 石綿含有分析調査	<1.4.1>			16 その他の調査			
	5 石綿含有分析調査	<1.4.1>			17 その他の調査			
	6 石綿含有分析調査	<1.4.1>			18 その他の調査			
	7 石綿含有分析調査	<1.4.1>			19 その他の調査			
	8 石綿含有分析調査	<1.4.1>			20 その他の調査			
	9 石綿含有分析調査	<1.4.1>			21 その他の調査			
	10 石綿含有分析調査	<1.4.1>			22 その他の調査			
9 石綿含有建材の除去	1 石綿含有建材の除去	<1.4.1>			23 その他の調査			
	2 石綿含有建材の除去	<1.4.1>			24 その他の調査			
	3 石綿含有建材の除去	<1.4.1>			25 その他の調査			
	4 石綿含有建材の除去	<1.4.1>			26 その他の調査			
	5 石綿含有建材の除去	<1.4.1>			27 その他の調査			
	6 石綿含有建材の除去	<1.4.1>			28 その他の調査			
	7 石綿含有建材の除去	<1.4.1>			29 その他の調査			
	8 石綿含有建材の除去	<1.4.1>			30 その他の調査			
	9 石綿含有建材の除去	<1.4.1>			31 その他の調査			
	10 石綿含有建材の除去	<1.4.1>			32 その他の調査			
10 石綿含有建材の除去	1 石綿含有建材の除去	<1.4.1>			33 その他の調査			
	2 石綿含有建材の除去	<1.4.1>			34 その他の調査			
	3 石綿含有建材の除去	<1.4.1>			35 その他の調査			
	4 石綿含有建材の除去	<1.4.1>			36 その他の調査			
	5 石綿含有建材の除去	<1.4.1>			37 その他の調査			
	6 石綿含有建材の除去	<1.4.1>			38 その他の調査			
	7 石綿含有建材の除去	<1.4.1>			39 その他の調査			
	8 石綿含有建材の除去	<1.4.1>			40 その他の調査			
	9 石綿含有建材の除去	<1.4.1>			41 その他の調査			
	10 石綿含有建材の除去	<1.4.1>			42 その他の調査			
11 石綿含有建材の除去	1 石綿含有建材の除去	<1.4.1>			43 その他の調査			
	2 石綿含有建材の除去	<1.4.1>			44 その他の調査			
	3 石綿含有建材の除去	<1.4.1>			45 その他の調査			
	4 石綿含有建材の除去	<1.4.1>			46 その他の調査			
	5 石綿含有建材の除去	<1.4.1>			47 その他の調査			
	6 石綿含有建材の除去	<1.4.1>			48 その他の調査			
	7 石綿含有建材の除去	<1.4.1>			49 その他の調査			
	8 石綿含有建材の除去							



### 解体リスト

凡例	解体建築物	構造・規模	延べ面積	高さ	備考
A	作業棟	鉄骨造・平屋建て	128.9 m <sup>2</sup>	3.6 m	土間、RC基礎共。
B	車庫	鉄骨造・平屋建て	58.9 m <sup>2</sup>	4.2 m	土間、RC基礎共。
C	渡り廊下	鉄骨造・平屋建て	24.0 m <sup>2</sup>	3.2 m	土間、RC基礎共。

### 植栽移植リスト

凡例	樹種	規格	本数	備考
○	中低木	樹高: 50cm未満	8	根巻き有り
△	中低木	樹高: 50~100cm未満	8	根巻き有り
□	中低木	樹高: 100~200cm未満	12	根巻き有り
●	高木	幹周: 15cm未満	3	根巻き有り
▲	高木	幹周: 15~25cm未満	3	根巻き有り。3本のうち1本は、「緑の募金」にて植樹されたため、掘取り及び植付けの際は慎重に取扱うこと。（樹種: ハナミズキ 二脚鳥居共）
■	高木	幹周: 25~40cm未満	1	根巻き有り
◆	高木	幹周: 40~60cm未満	3	根巻き有り

※ 移植先は、車庫を解体した後の更地を想定。

### 撤去リスト

凡例	撤去物	仕様・規格	備考
①	物置	アルミ製・W=2,900mm, D=1,900mm, H=2,000mm	RC基礎 (3,100*2,100*H100) 共。 RC基礎は、既存構造物とカッター等で切り離し、撤去のこと。
②	物置	アルミ製・W=3,050mm, D=1,400mm, H=2,050mm	CB基礎 (400*200*H100*8か所) 共。
③	物置	アルミ製・W=3,050mm, D=2,650mm, H=2,050mm	CB基礎 (400*200*H100*14か所) 共。
④	物置	アルミ製・W=2,900mm, D=1,450mm, H=2,400mm	CB基礎 (200*200*H100*11か所) 共。
⑤	物置	アルミ製・W=2,500mm, D=1,900mm, H=2,050mm	RC基礎 (2,700*2,100) 共。（別途、詳細図参照）
⑥	かご台車	鉄製・(W=1,150mm, D=800mm, H=1,700mm) ×10台	キャスター付き（1台につき4か所）
⑦	ロッカー	スチール製・(W=1,500mm, D=350mm, H=900mm) ×2個	—
⑧	ロッカー	スチール製・W=1,000mm, D=350mm, H=900mm	—
⑨	ロッカー	スチール製・W=900mm, D=450mm, H=1,800mm	—
⑩	ネットフック	合成樹脂被覆鉄線・(W=2,000mm, H=1,300mm) ×2か所	CB基礎 (200*200*H500*4か所)、出入口 (H=1,200, W=1,000) *1か所共。
⑪	流し台	人研ぎ仕上げ・W=3,750mm, H=1,250mm, D=700mm	水栓: 6か所共
⑫	ポールライト	ボール: H=5,000mm、ボールヘッド: H=780mm, 600φ 安定器: 電源電圧100V、水銀灯: 200W、自動点滅器: 100V3A用	RC基礎共。（基礎詳細：【昭和51年度 外構その他工事 [電気設備図]】参照）

memo  
・図面上の縮尺は、発注図の大きさを日本産業規格A2版とした縮尺とする。

川越市建設部建築住宅課

工事名称

川越市みよしの支援センター作業棟その他解体工事

図面名称 配置図、各種リスト、詳細図

縮尺 1/20, 1/100 日付 R7. 6 図面番号 03  
1/200